


管理図面一式

- 3-1 ターミナル平面図
- 3-2 ターミナル立面図
- 3-3 外構図
- 3-4 連絡通路
- 3-5 ドルフィン
- 3-6 小型隔地駐車場

※ 設計時点の図面であり、今後変更となる場合があります。

ターミナル平面図 1階

別紙3-1 (1/4)

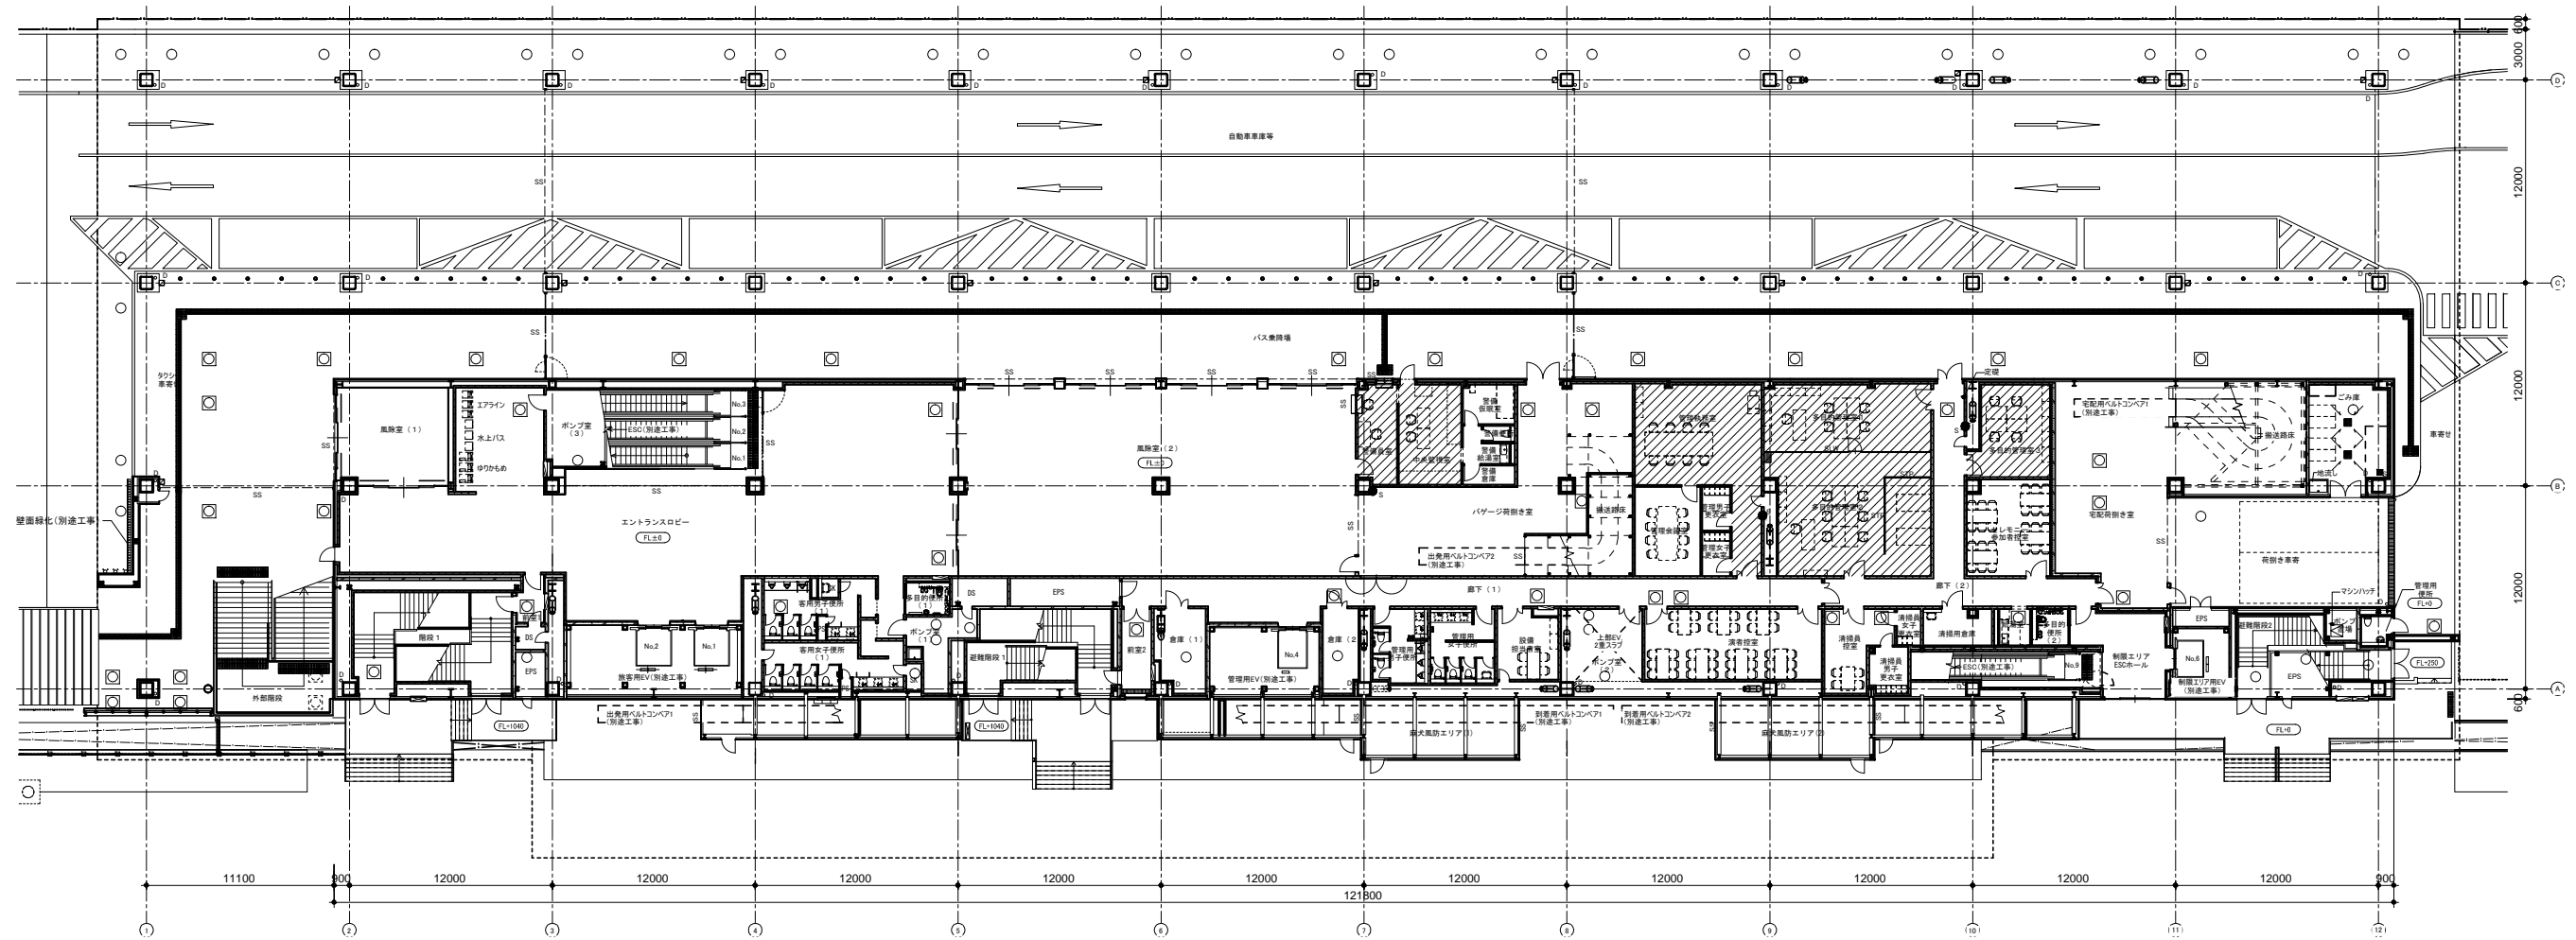


(凡例)

	LGS壁		フリーアクセスフロア範囲 床下H=100	 機械基礎(天端:コンクリート直均し仕上) 屋内基礎は床仕上同材とする 屋外基礎は基礎面を明示する (共-1-9)天端:塗膜防水(※) X、Yはあごの出を含まない寸法、 Hは水下RSLからの高さを示す サイズの記載がないものは平面詳細図による		タラップ		STP	上:可動間仕切壁		移動式粉末消火設備(設備工事)	工事番号 平成30年度 工事第 号 13号地新客船ふ頭ターミナル施設(30)
	ALC壁(特記なき限り t150)		フリーアクセスフロア範囲 床上H=300				ルーフドレイン		SLW	下:移動間仕切壁		
	押出成型セメント板		屋内防水範囲			横引き管(特記なき限りDVP管100φ)			制御タンパー		連結送水管放水口(設備工事)	図番
			水勾配(特記なき限り1/100)			特記なき限り縦樋SGP管150φ 内樋の場合:防口巻t=25			防水防臭型マンホール(T20)(特記なき限り600φ)		送水口(設備工事)	A-011
			床仕上レベル(特記なき限りFL±0)			アスファルト防水範囲			化粧蓋付防水防臭型マンホール歩道用(特記なき限り600φ)		分電盤(設備工事)	課長
						FRP防水範囲			化着蓋付防水防臭型マンホール歩道用(特記なき限り600φ)		壁埋込み型消火器ボックス(消火器別途工事)	課長代理
						FRP防水範囲			グレーティング		床置き型消火器ボックス(消火器別途工事)	照査担当
						FRP防水範囲			集水樹産:450角		木壁(電気工事)	209
						FRP防水範囲			分電盤(電気工事)			東京都 港湾局 港湾整備部 施設建設課

ターミナル平面図 3階



別紙3-1 (3/4)

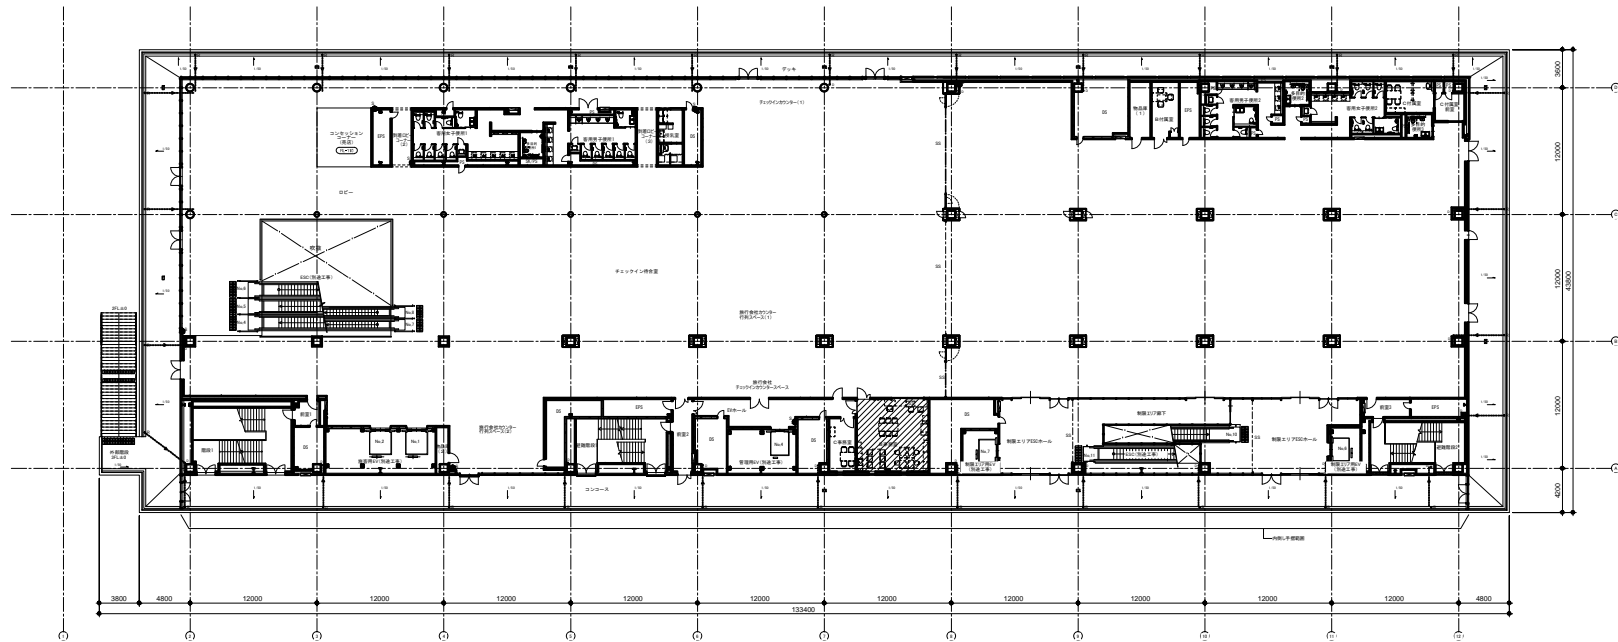

〔凡例〕

<ul style="list-style-type: none"> — LGS壁 — ALG壁 (特記なき限り t150) — 押出成型セメント板 	<ul style="list-style-type: none"> ■ プレーアスファルト防雨層 圧下H=100 ■ プレーアスファルト防雨層 圧上H=300 ■ 屋内防水層 — 水勾配(特記なき限り1/100) ○ 床仕上げ(特記なき限りFL±0) 	<ul style="list-style-type: none"> ■ X×Y×H 機械基礎(天端:コンクリート直均し仕上) 室内基礎は鉄柱上所好とする 屋外基礎はコンクリート直均し仕上とする (共-1)×(天端:変換防水×2) K、Hは、この図面を基準とし、 Hは水下FRPの分高さを示す サイズの記載がないものは平面詳細図による ■ 消火器ボックス(埋込型)(共-2-10、各室型) ■ 視覚障害者用床タイル ■ 床埋込誘導灯(設備工事) 378×238×67 	<ul style="list-style-type: none"> — タラップ — ルーフドレイン — 特記なき壁(特記なき限りVP管100φ) — アスファルト防水層 ■ FRP防水層 ■ 床埋込誘導灯(設備工事)は全てコンクリート裏地とする ■ ※コンクリートのコーナは全てコンクリート裏地とする 	<ul style="list-style-type: none"> — STP — SLW — 制御パネル ○ 防火型異型フェネル(T20) (特記なき限り200φ) ■ 化粧型付防火型フェネル(特記なき限り200φ) — グレーチング ■ 黒水軒差:450角 ■ 分電盤(電気工事) 	<ul style="list-style-type: none"> ■ 上:可動間仕切壁 ■ 下:可動間仕切壁 ■ 移動式粉末消火設備(設備工事) ■ 移動式水噴霧器(設備工事) ■ 移動式水噴霧器(設備工事) ■ 移動式水噴霧器(設備工事) ■ 分電盤(設備工事) ■ 壁埋込み型消火器ボックス(消火器別途工事) ■ 床埋込み型消火器ボックス(消火器別途工事) ■ 木壁(電気工事) 	<p>工事番号 平成30年度 工事番号</p> <p>件名 13号地新客船頭ターミナル施設(3G) 新築工事</p> <p>図名 3階平面図</p> <p>図番 号 A-013 運長 課長代理 担当 担当</p> <p>全 209</p> <p>東京都 港湾局 港湾整備部 施設建設課</p>
---	---	---	---	---	---	--



ターミナル立面図

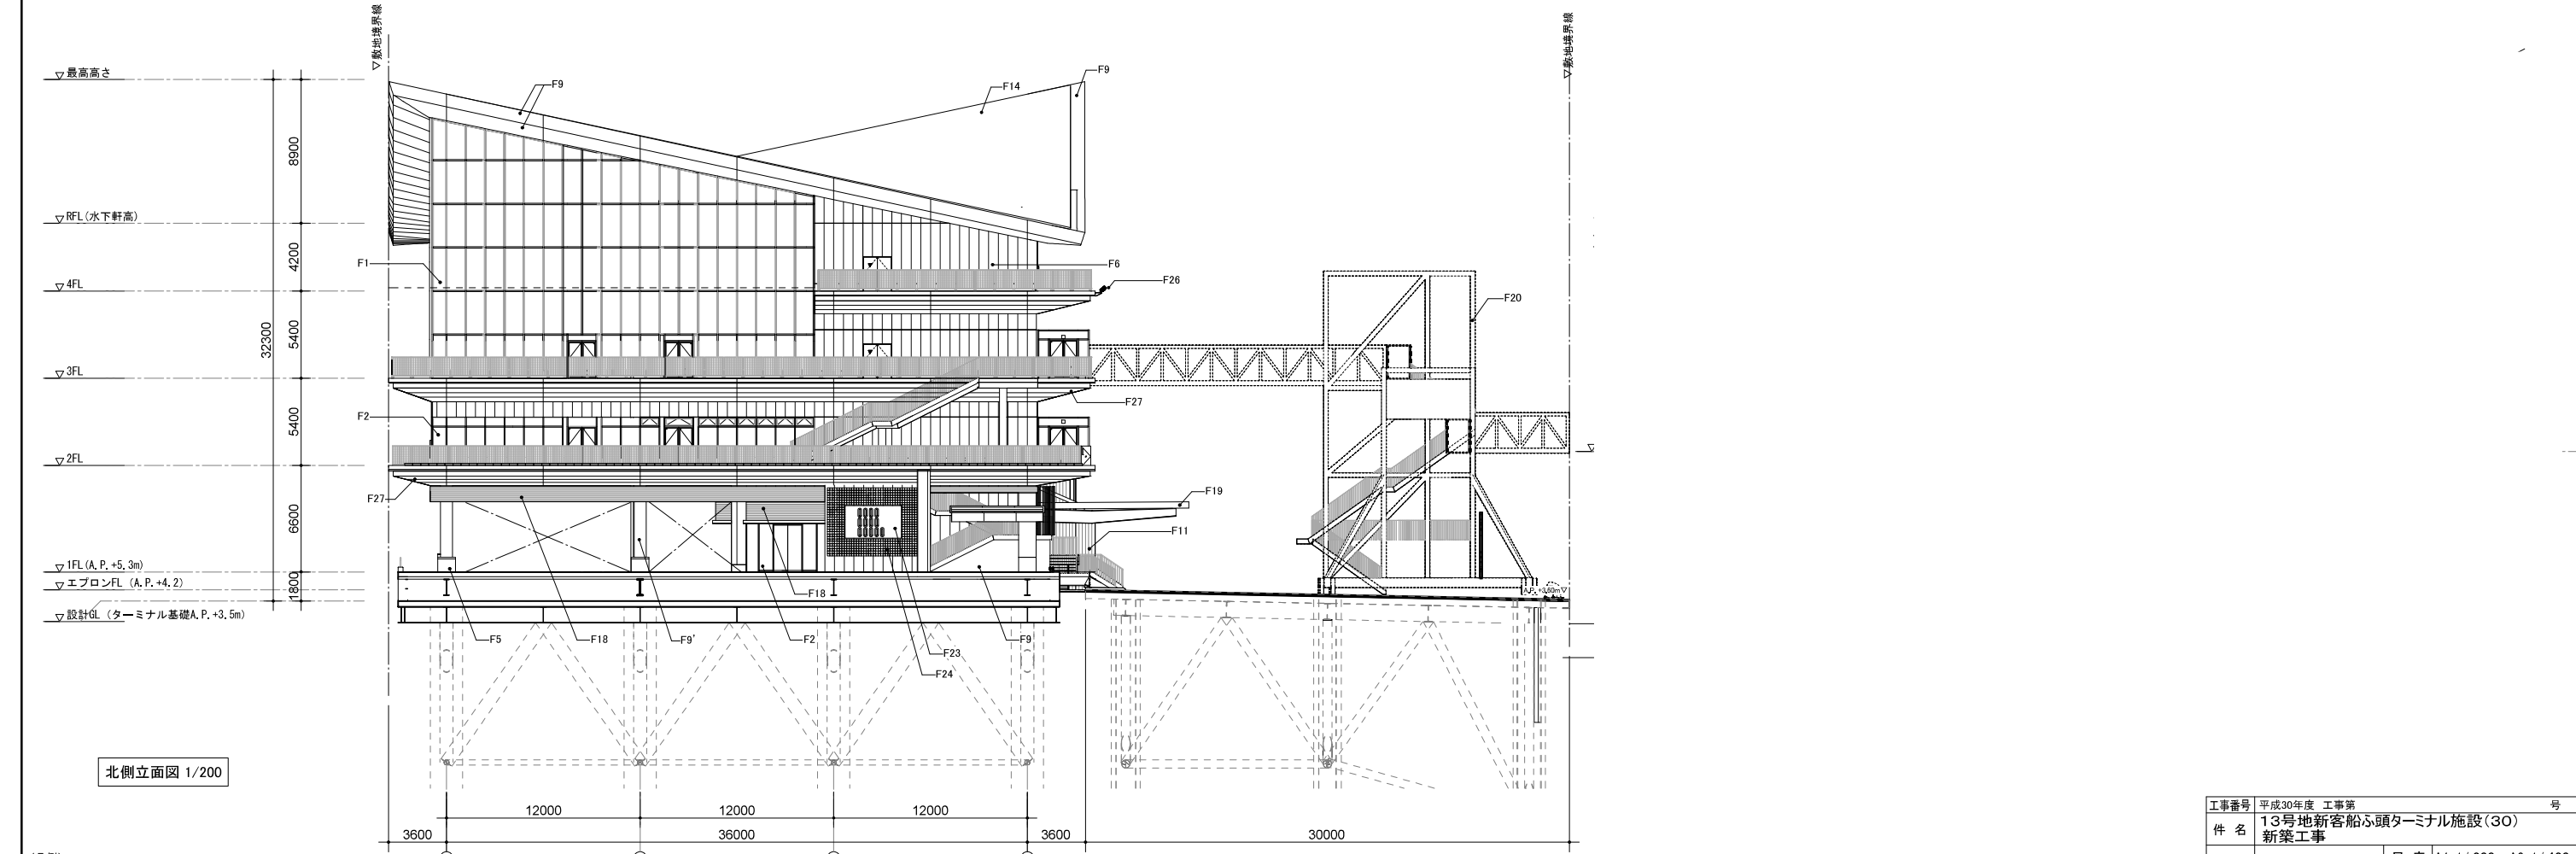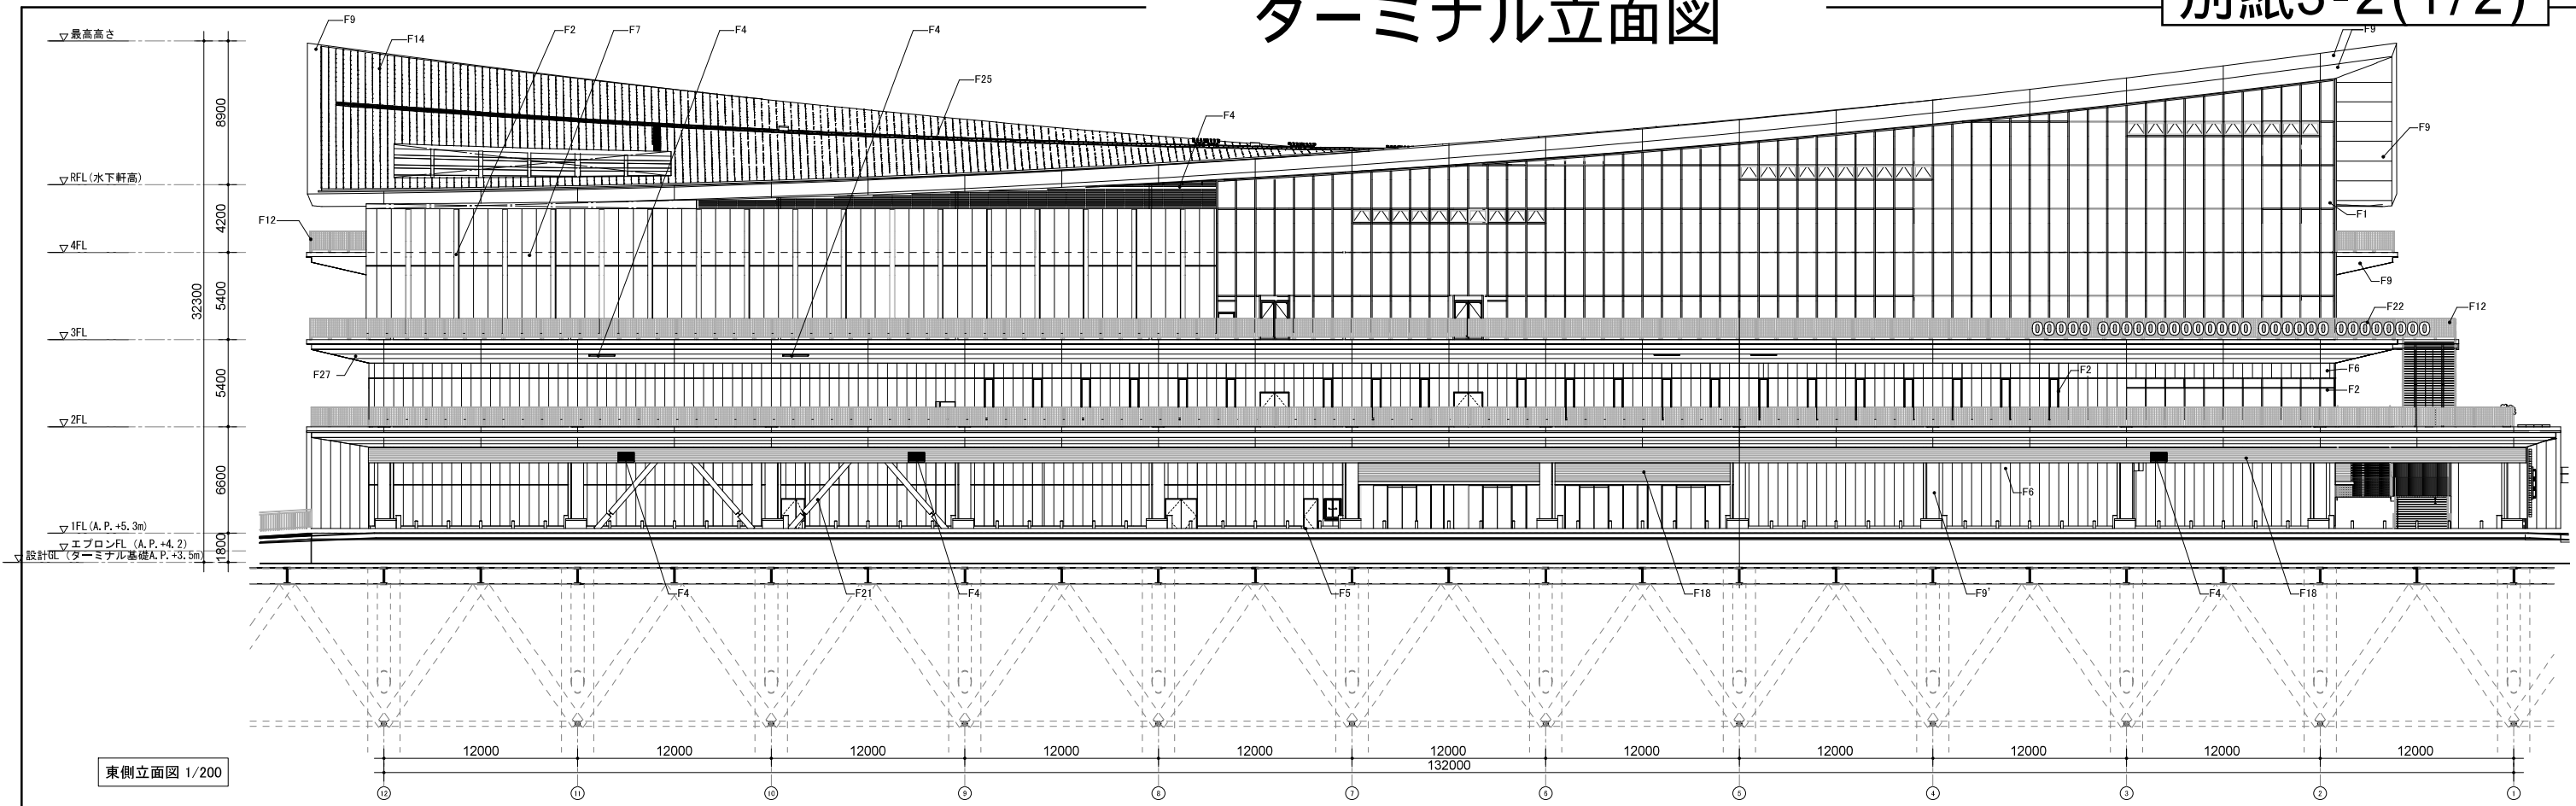

F1	カーテンウォール	F6	押出成型セメント板+DP W600	F10	欠番	F15	欠番	F20	BB(別途工事)	F25	配線ケーブルラック(別途工事)
F2	サッシ	F7	押出成型セメント板+DP W900	F11	金属系サイディング	F16	太陽光発電パネル(別途工事)	F21	制振ダンパー	F26	岸壁照明(別途工事)
F3	欠番	F8	欠番	F12	手すり	F17	欠番	F22	内照式サイン(別途工事)	F27	アルミバンドレル(W100)
F4	アルミガラリ	F9	アルミパネル	F13	可倒手すり	F18	アルミスパンドレル	F23	パネルサイン(別途工事)		
F5	コンクリート打放補修+DP	F9'	耐火塗料	F14	金属屋根:ステンレス防水シームレス溶接工法	F19	折板屋根	F24	ポット式壁面緑化(別途工事)		

工事番号	平成30年度 工事第 号		
件名	13号地新客船頭ターミナル施設(30) 新築工事		
図名	立面図(1)	尺度	A1:1/200 A3:1/400
作成日	平成30年1月		
図番	号 A-016	課長	課長代理
全	209		照査担当
東京都 港湾局 港湾整備部 施設建設課			

ターミナル立面図

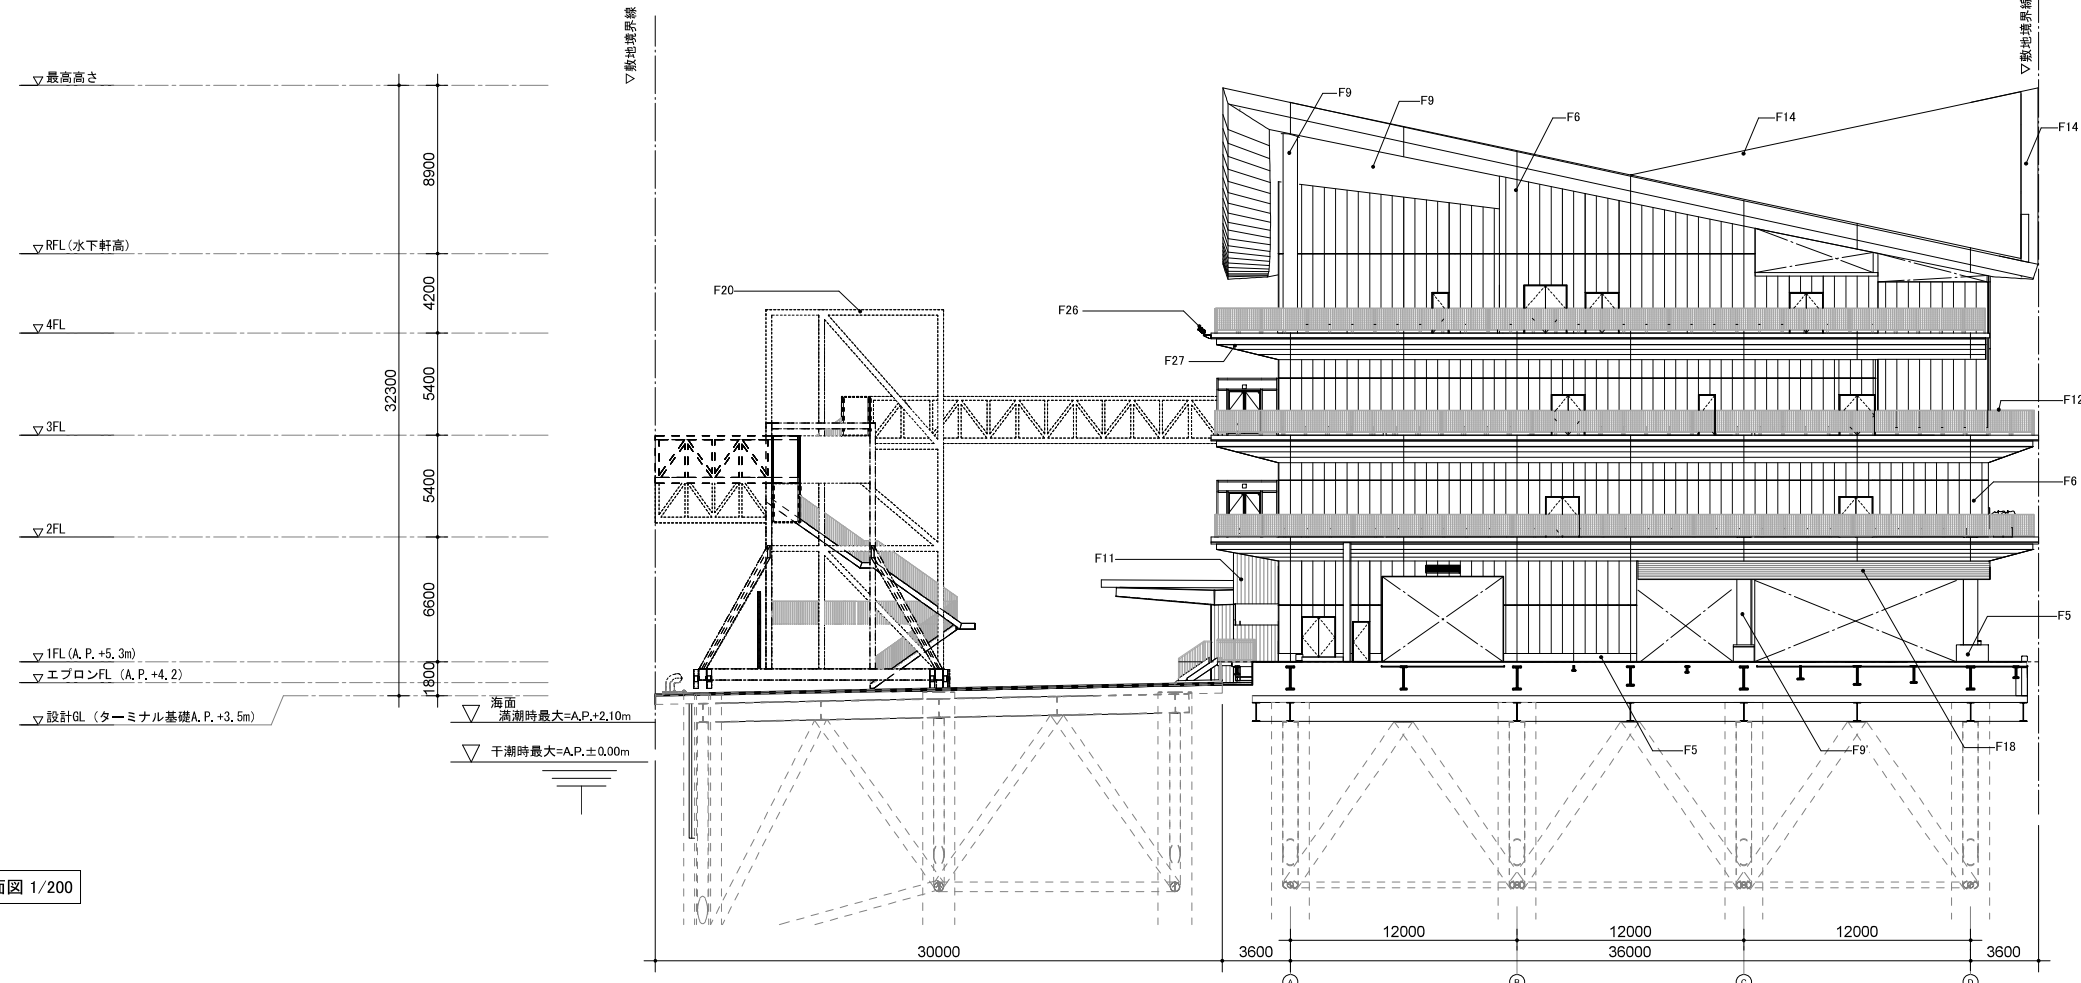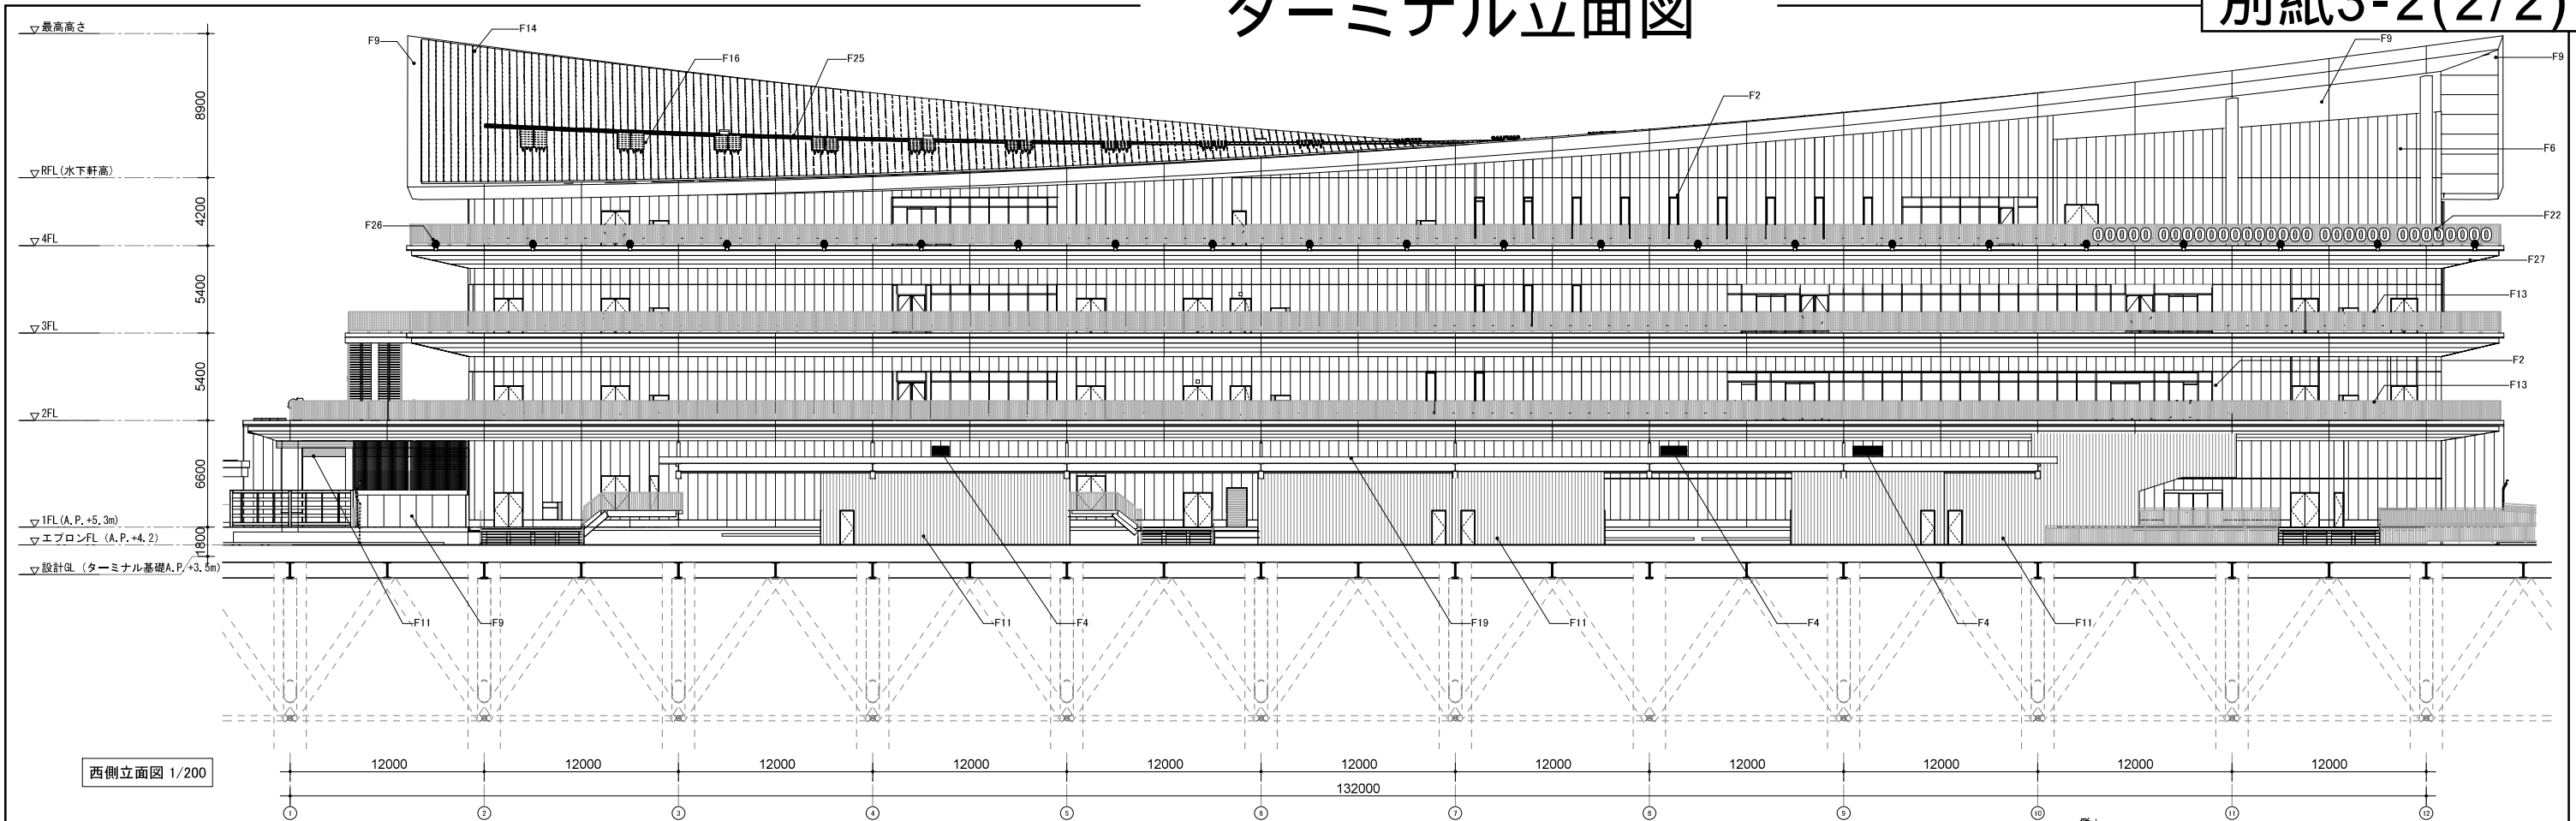


(凡例)

F1	カーテンウォール	F6	押出成型セメント板+DP W600	F10	欠番	F15	欠番	F20	BB(別途工事)	F25	配線ケーブルラック(別途工事)
F2	サッシ	F7	押出成型セメント板+DP W900	F11	金属系サイディング	F16	太陽光発電パネル(別途工事)	F21	制振ダンパー	F26	岸壁照明(別途工事)
F3	欠番	F8	欠番	F12	手すり	F17	欠番	F22	内照式サイン(別途工事)	F27	アルミスパンデル(W100)
F4	アルミガラリ	F9	アルミパネル	F13	可倒手すり	F18	アルミスパンデル	F23	パネルサイン(別途工事)		
F5	コンクリート打放補修+DP	F9'	耐火塗料	F14	金属屋根: ステンレス防水シームレス溶接工法	F19	折板屋根	F24	ポット式壁面緑化(別途工事)		

工事番号	平成30年度 工事第 号		
件名	13号地新客船ふ頭ターミナル施設(30) 新築工事		
図名	立面図(2)	尺度	A1:1/200 A3:1/400
作成日	平成30年1月		
図番	号 A-017	課長	課長代理
全	209		照査担当
東京都 港湾局 港湾整備部 施設建設課			

外構図

別紙3-3(1/3)

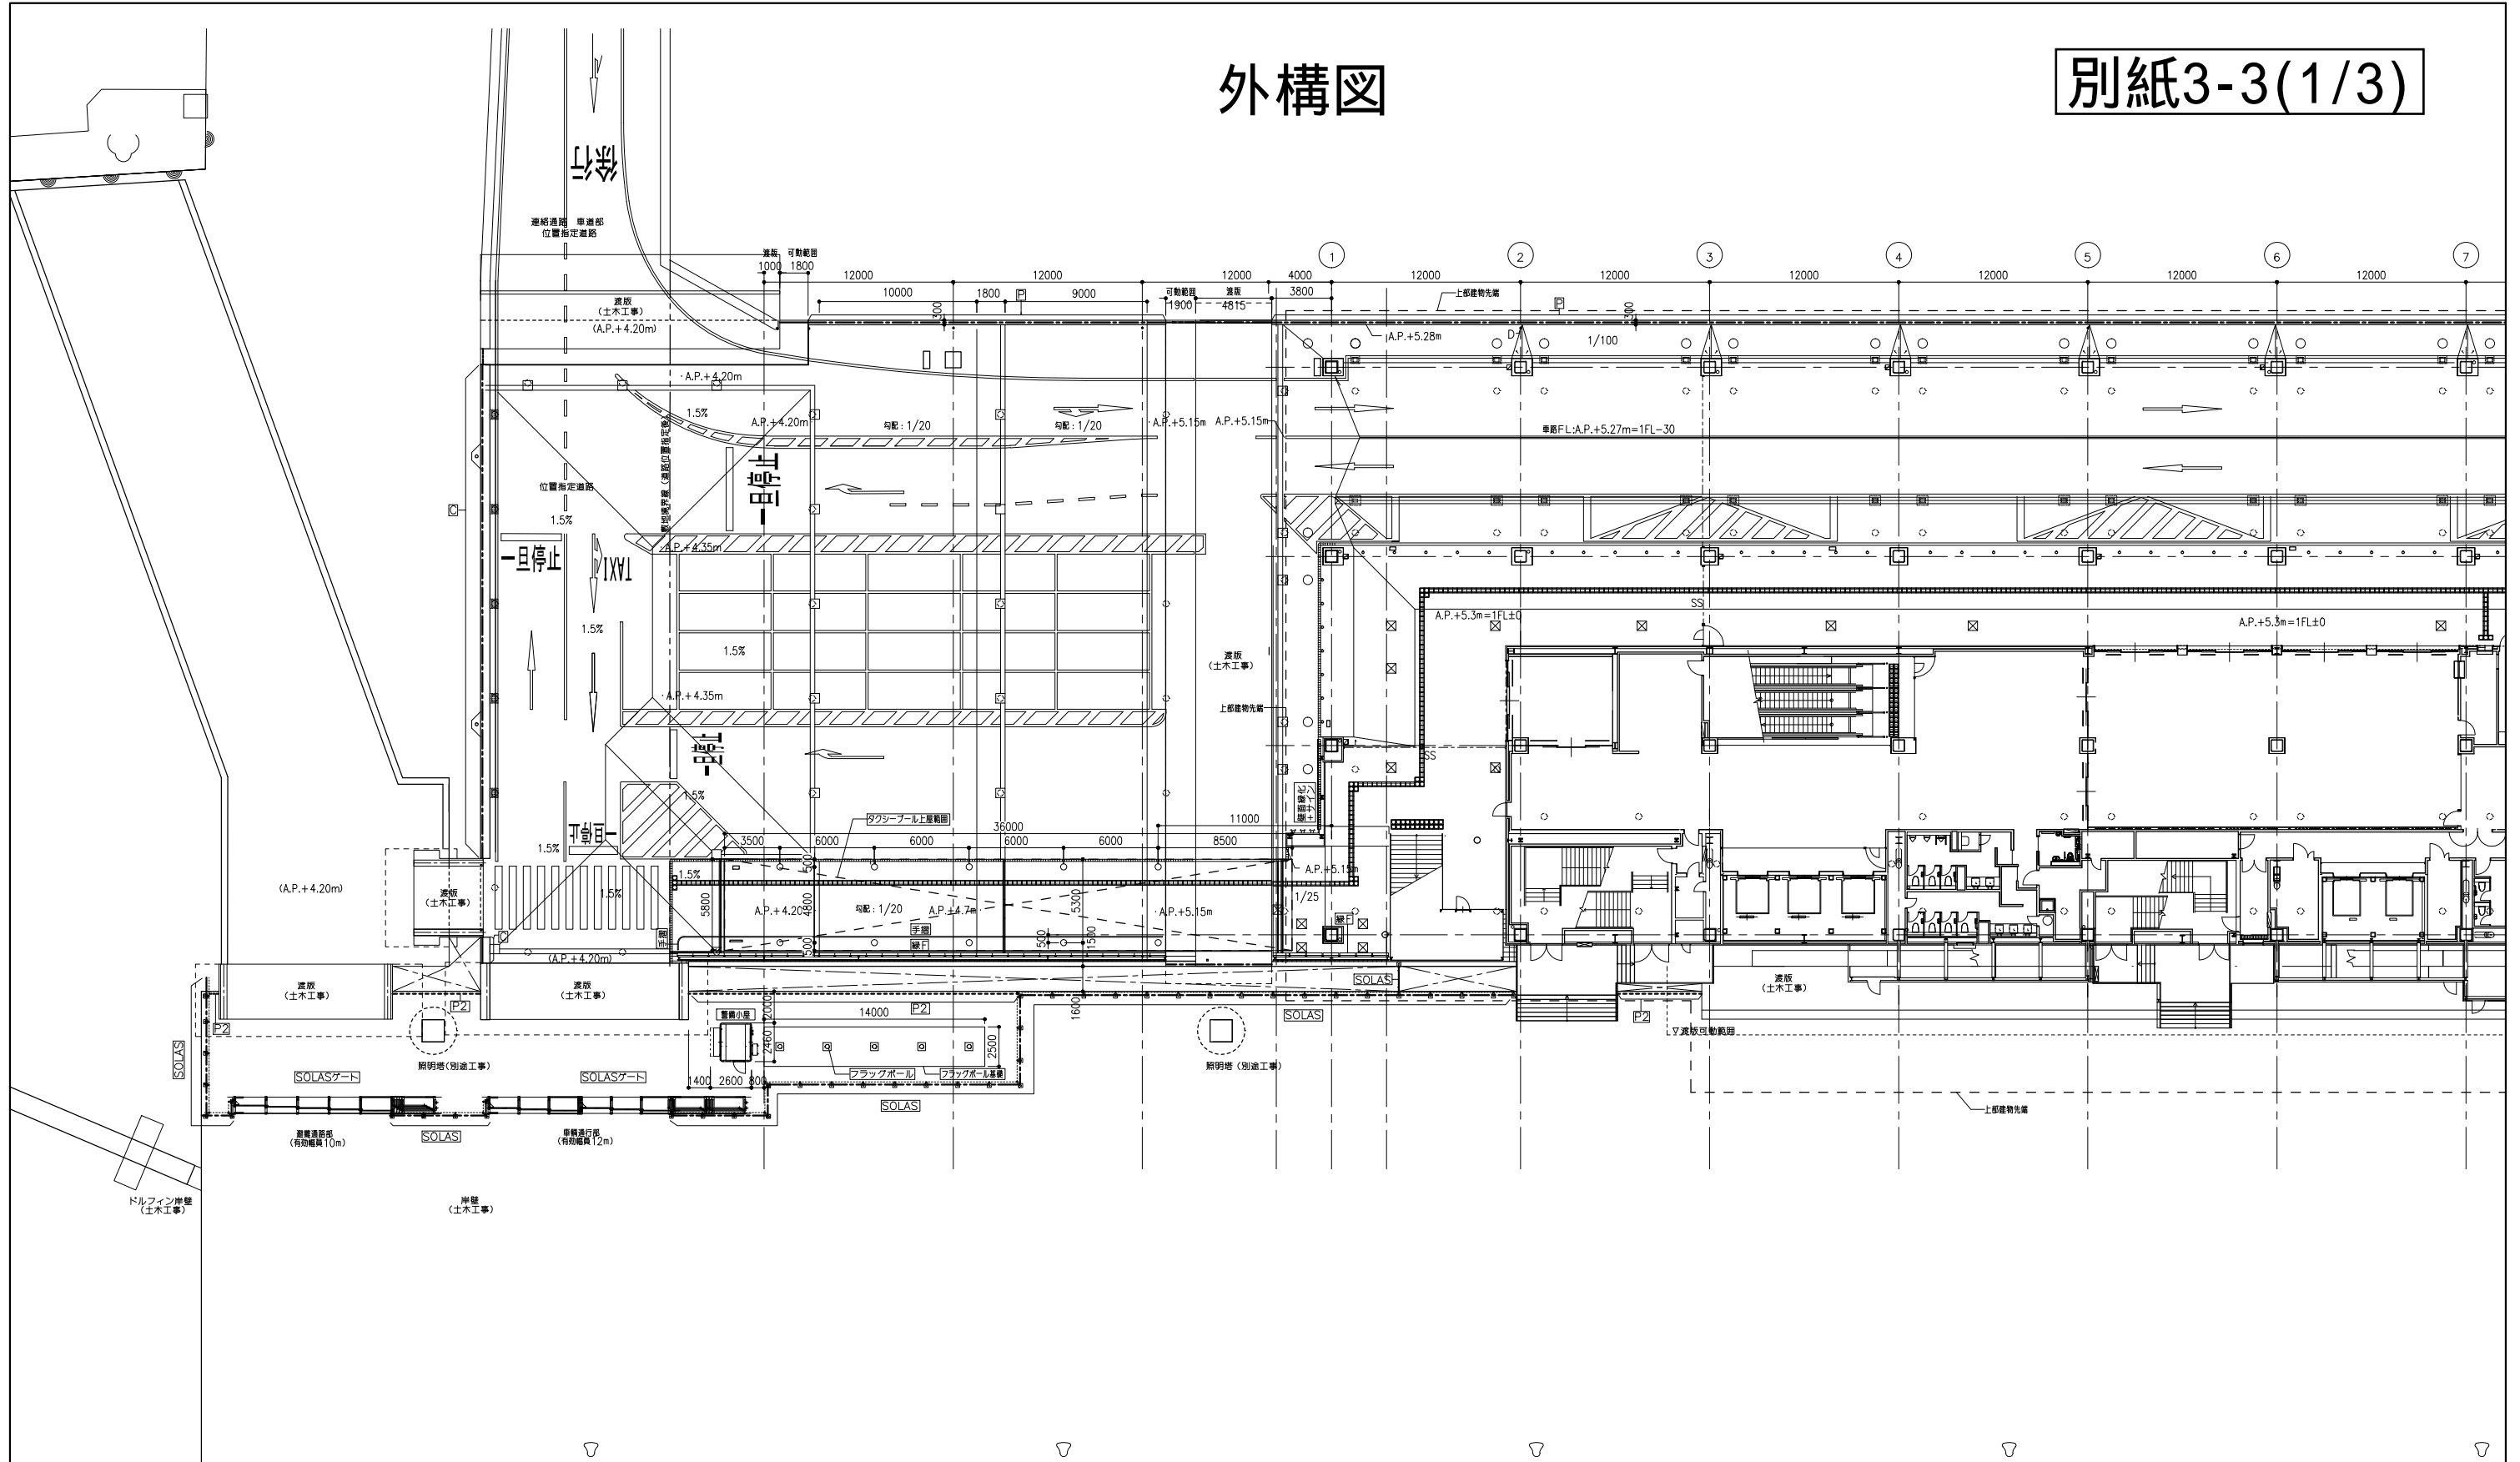


本工程凡例（本工程に記載なきものは全て別途工事とする）

	フェンス P1 H1200（詳細図による）（本工程） （基礎立上りがある部分は合計H1500）		壁面緑化フェンスH2300（詳細図による）（本工程）
	フェンス P2 H1200（詳細図による）（本工程）		手摺：アルミ製（詳細図による）（本工程）
	フェンス C1 H850（詳細図による）（本工程） （基礎立上りがある部分は合計H1150）		SOLASフェンス（詳細図による）（本工程）
			SOLASゲート（詳細図による）（本工程）

工事番号	平成30年度 工事第	号
件名	平成30年度13号地新客船ふ頭ターミナル施設 新築外構その他工事	
図名	外構平面図(1)	縮尺 A1:1/200 A3:1/400
作成日	平成30年10月	
図番	A-024	課長 課長代理 照査 担当
全	39	
東京都 港湾局 港湾整備部 施設建設課		

外構図

別紙3-3(2/3)

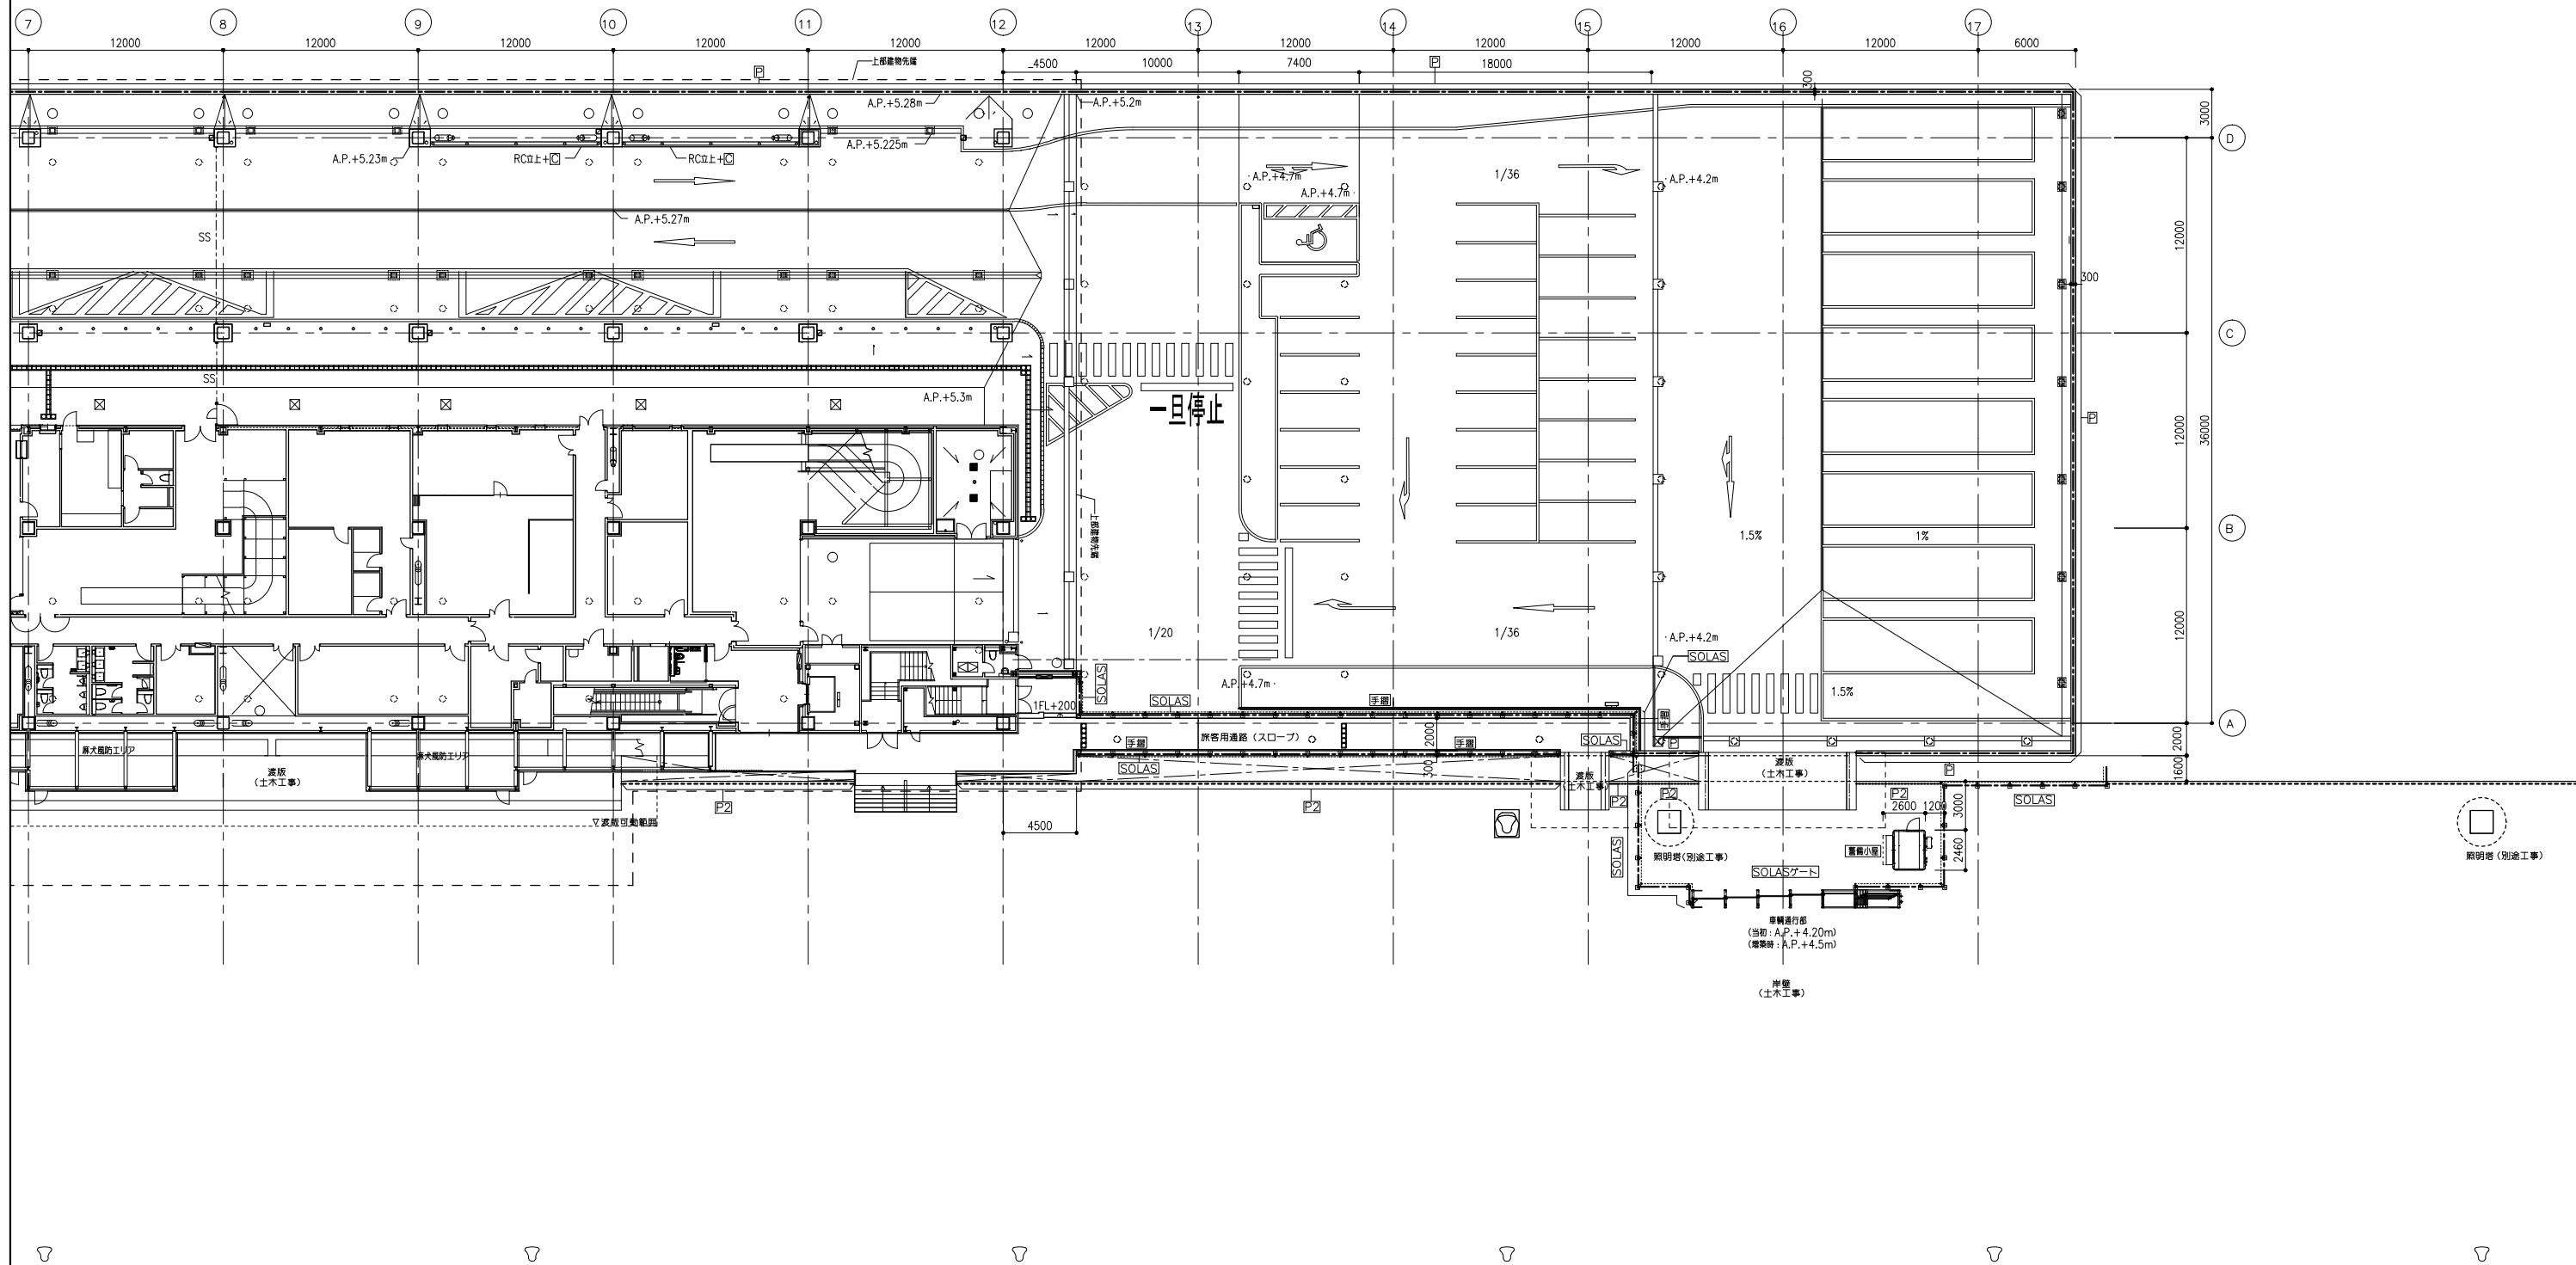


本工事凡例 (本工事の記載なきものは全て別途工事とする)

	フェンス P1 H1200 (詳細図による) (本工事) (基礎立上りがある部分は合計H1500)		壁面緑化フェンスH2300 (詳細図による) (本工事)
	フェンス P2 H1200 (詳細図による) (本工事)		手摺: アルミ製 (詳細図による) (本工事)
	フェンス C1 H850 (詳細図による) (本工事) (基礎立上りがある部分は合計H1150)		SOLASフェンス (詳細図による) (本工事)
			SOLASゲート (詳細図による) (本工事)

工事番号	平成30年度 工事第 号		
件名	平成30年度13号地新客船ふ頭ターミナル施設 新築外構その他工事		
図名	外構平面図(2)	縮尺	A1:1/200 A3:1/400
図番	A-025	課長	課長代理
全	39	照査	担当
東京都 港湾局 港湾整備部 施設建設課			

外構図

別紙3-3(3/3)


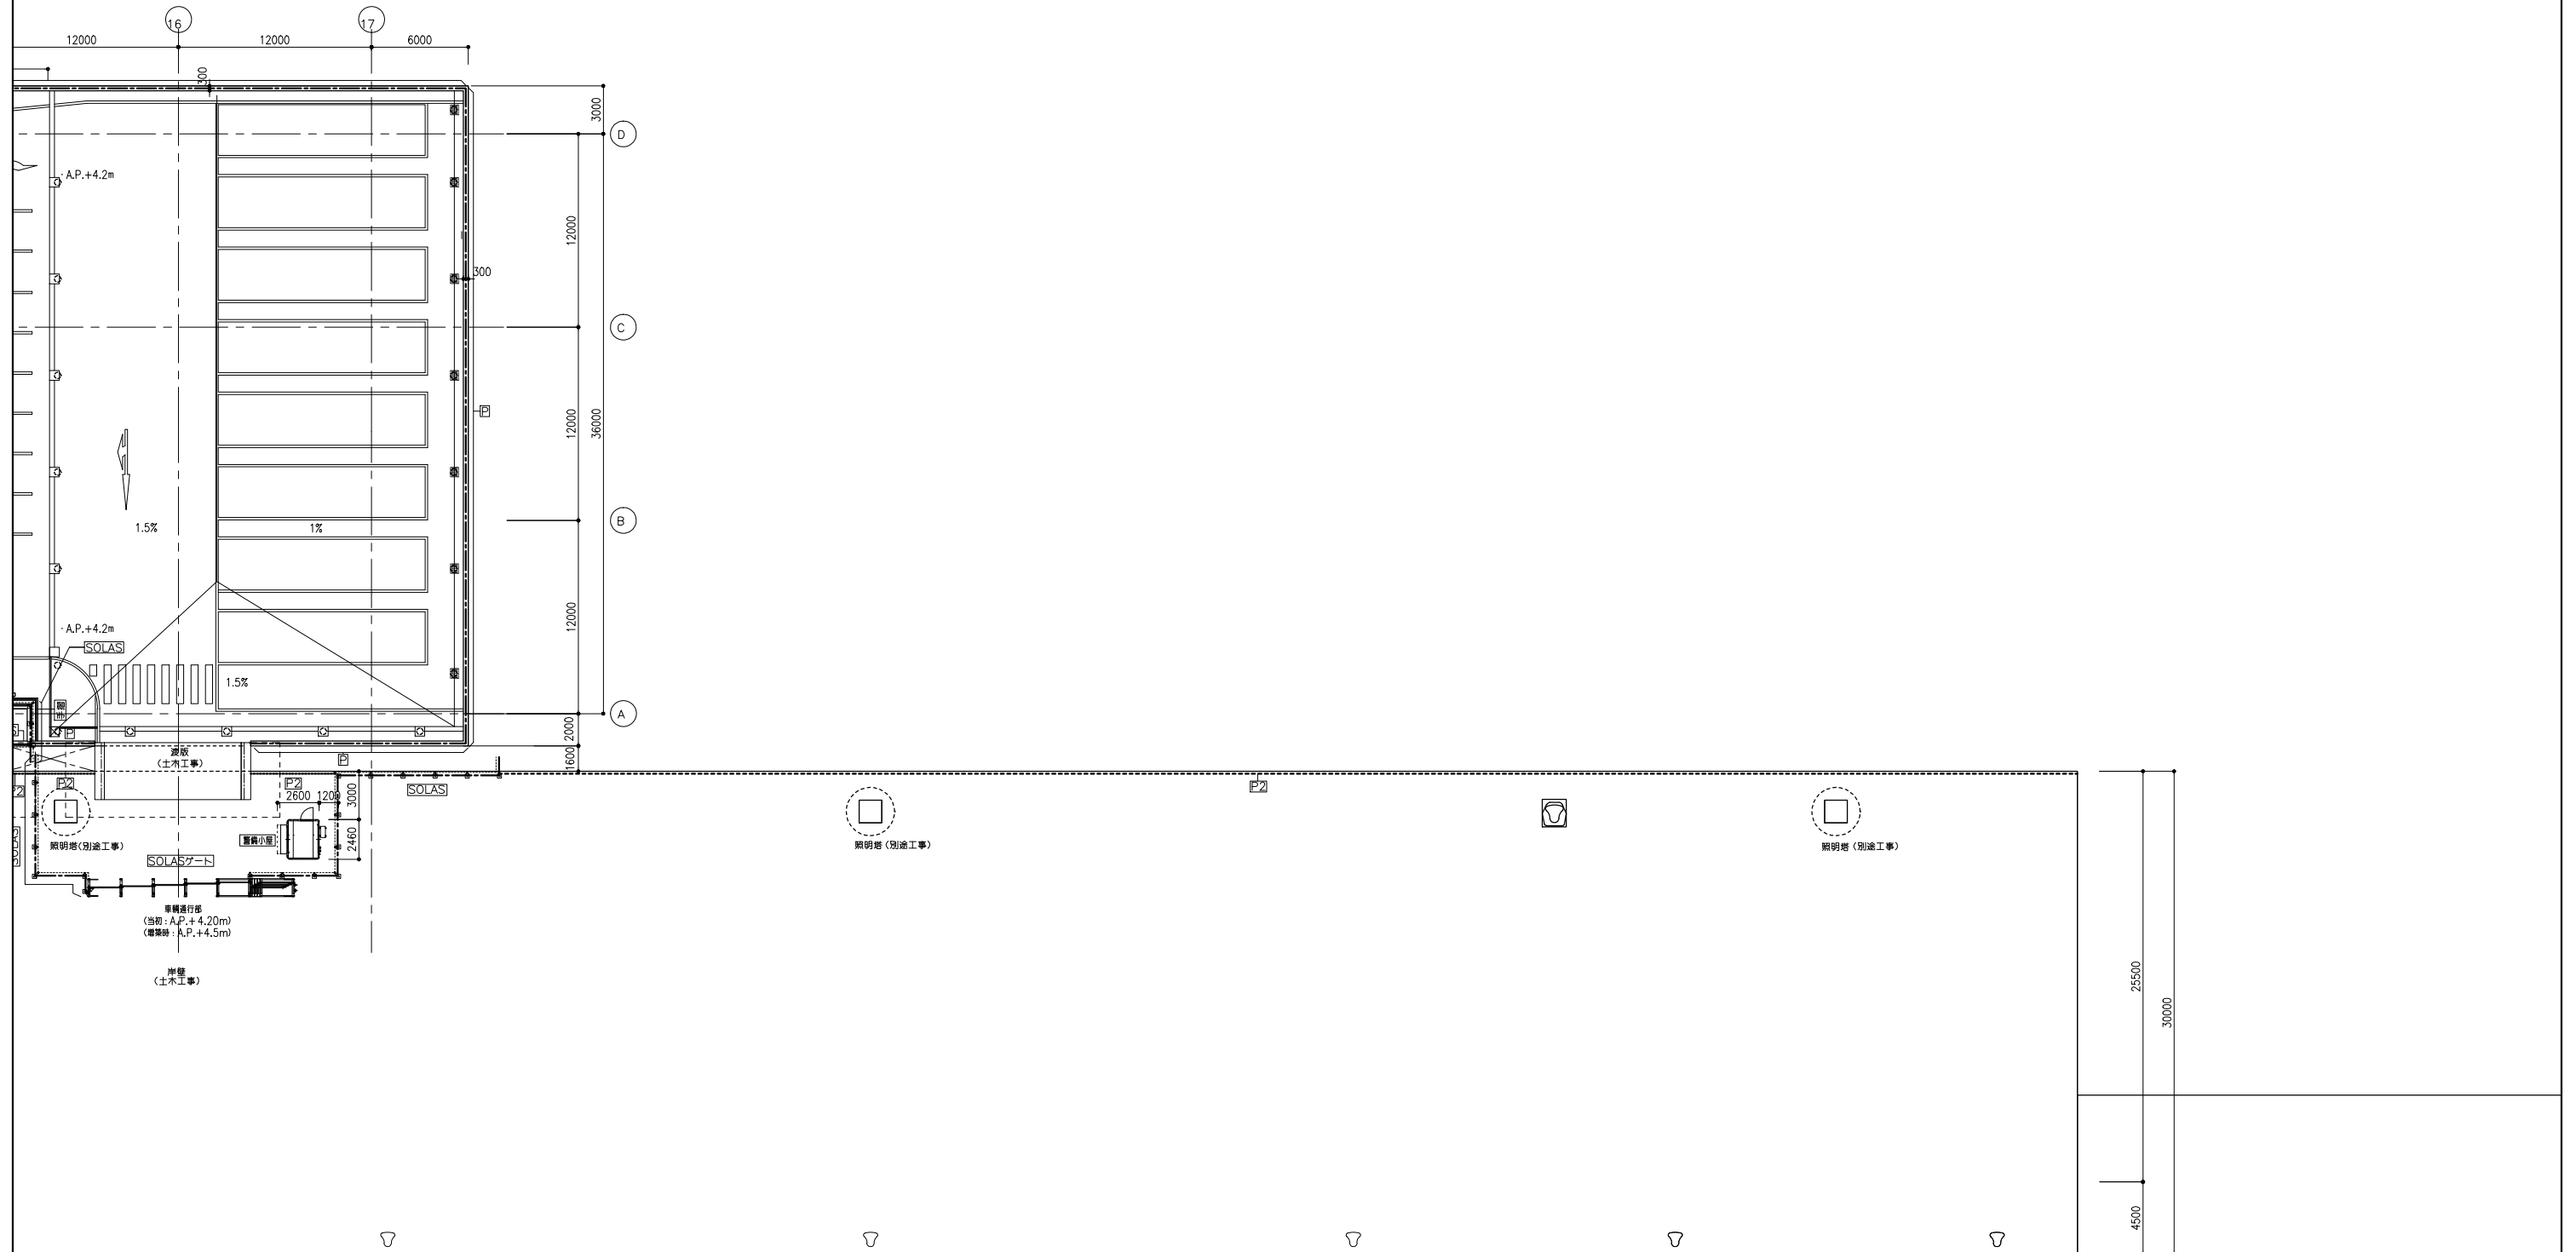


本工事凡例 (本工事の記載なきものは全て別途工事とする)

	フェンス P1 H1200 (詳細図による) (本工事) (基礎立上りがある部分は合計H1500)		壁面緑化フェンスH2300 (詳細図による) (本工事)		工事番号 平成30年度 工事第 号 平成30年度13号地新客船ふ頭ターミナル施設 新築外構その他工事 図名 外構平面図(3) 縮尺 A1:1/200 A3:1/400 作成日 平成30年10月 図番 号 A-026 課長 課長代理 照査 担当 全 39 東京都 港湾局 港湾整備部 施設建設課
	フェンス P2 H1200 (詳細図による) (本工事)		手摺: アルミ製 (詳細図による) (本工事)		
	フェンス C1 H850 (詳細図による) (本工事) (基礎立上りがある部分は合計H1150)		SOLASフェンス (詳細図による) (本工事)		
			SOLASゲート (詳細図による) (本工事)		

連絡通路

側面図 縮尺 1:800 (unit:mm)

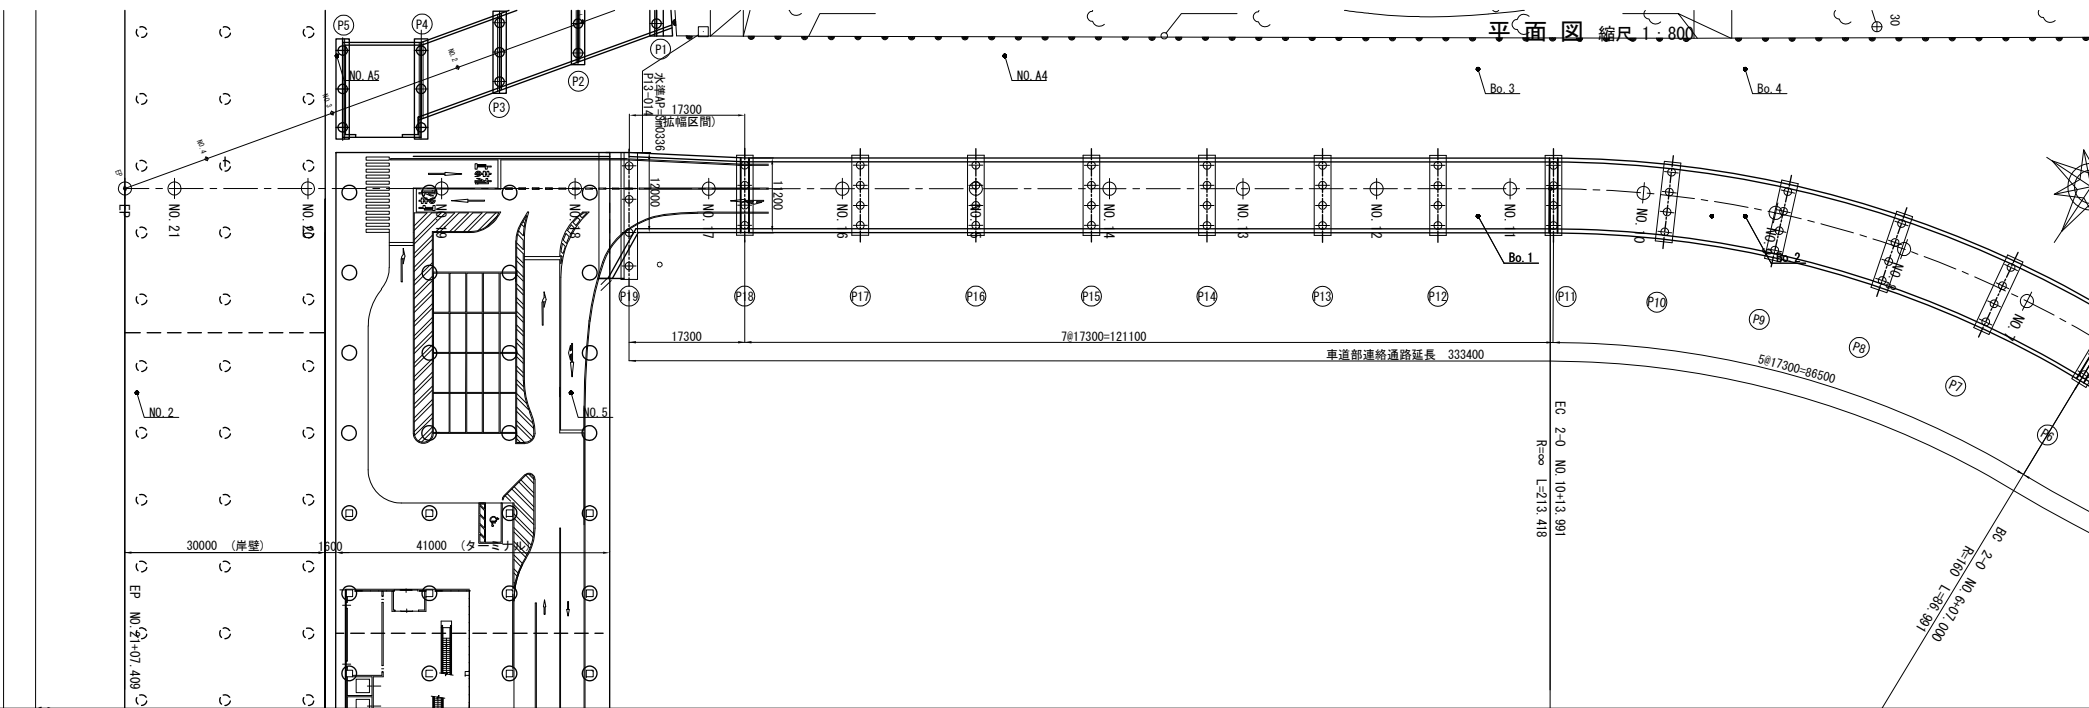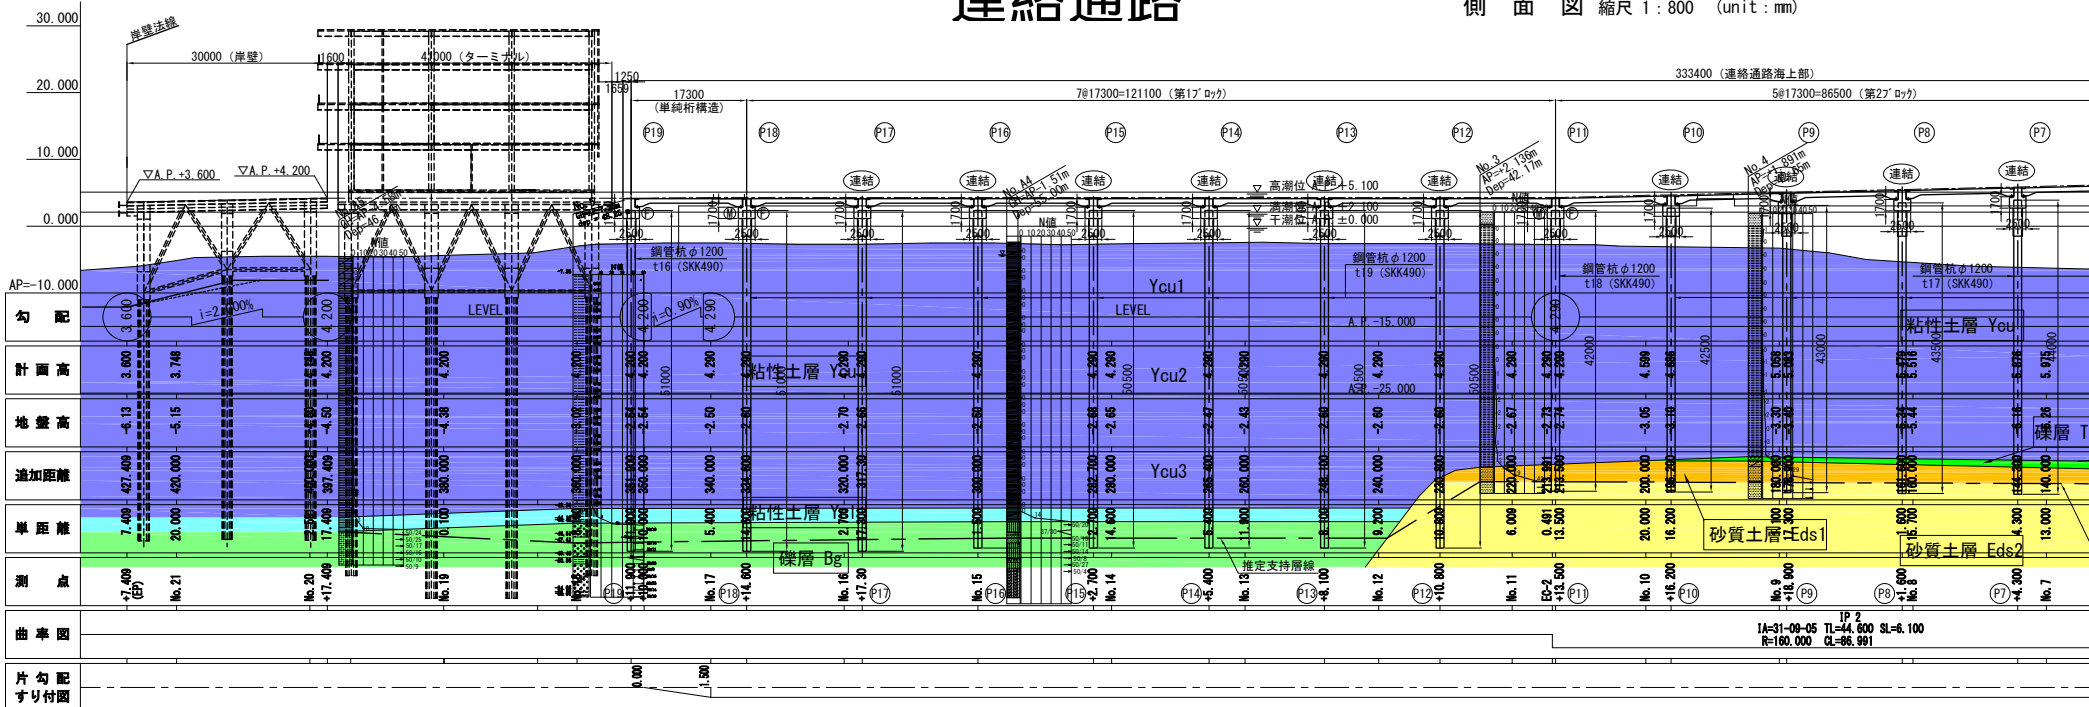


IP 2
IA=31-09-05 TL=44,600 SL=6.100
R=160,000 CL=86,991

平面図 縮尺 1:800

ドルフィン

平面図 S=1:200

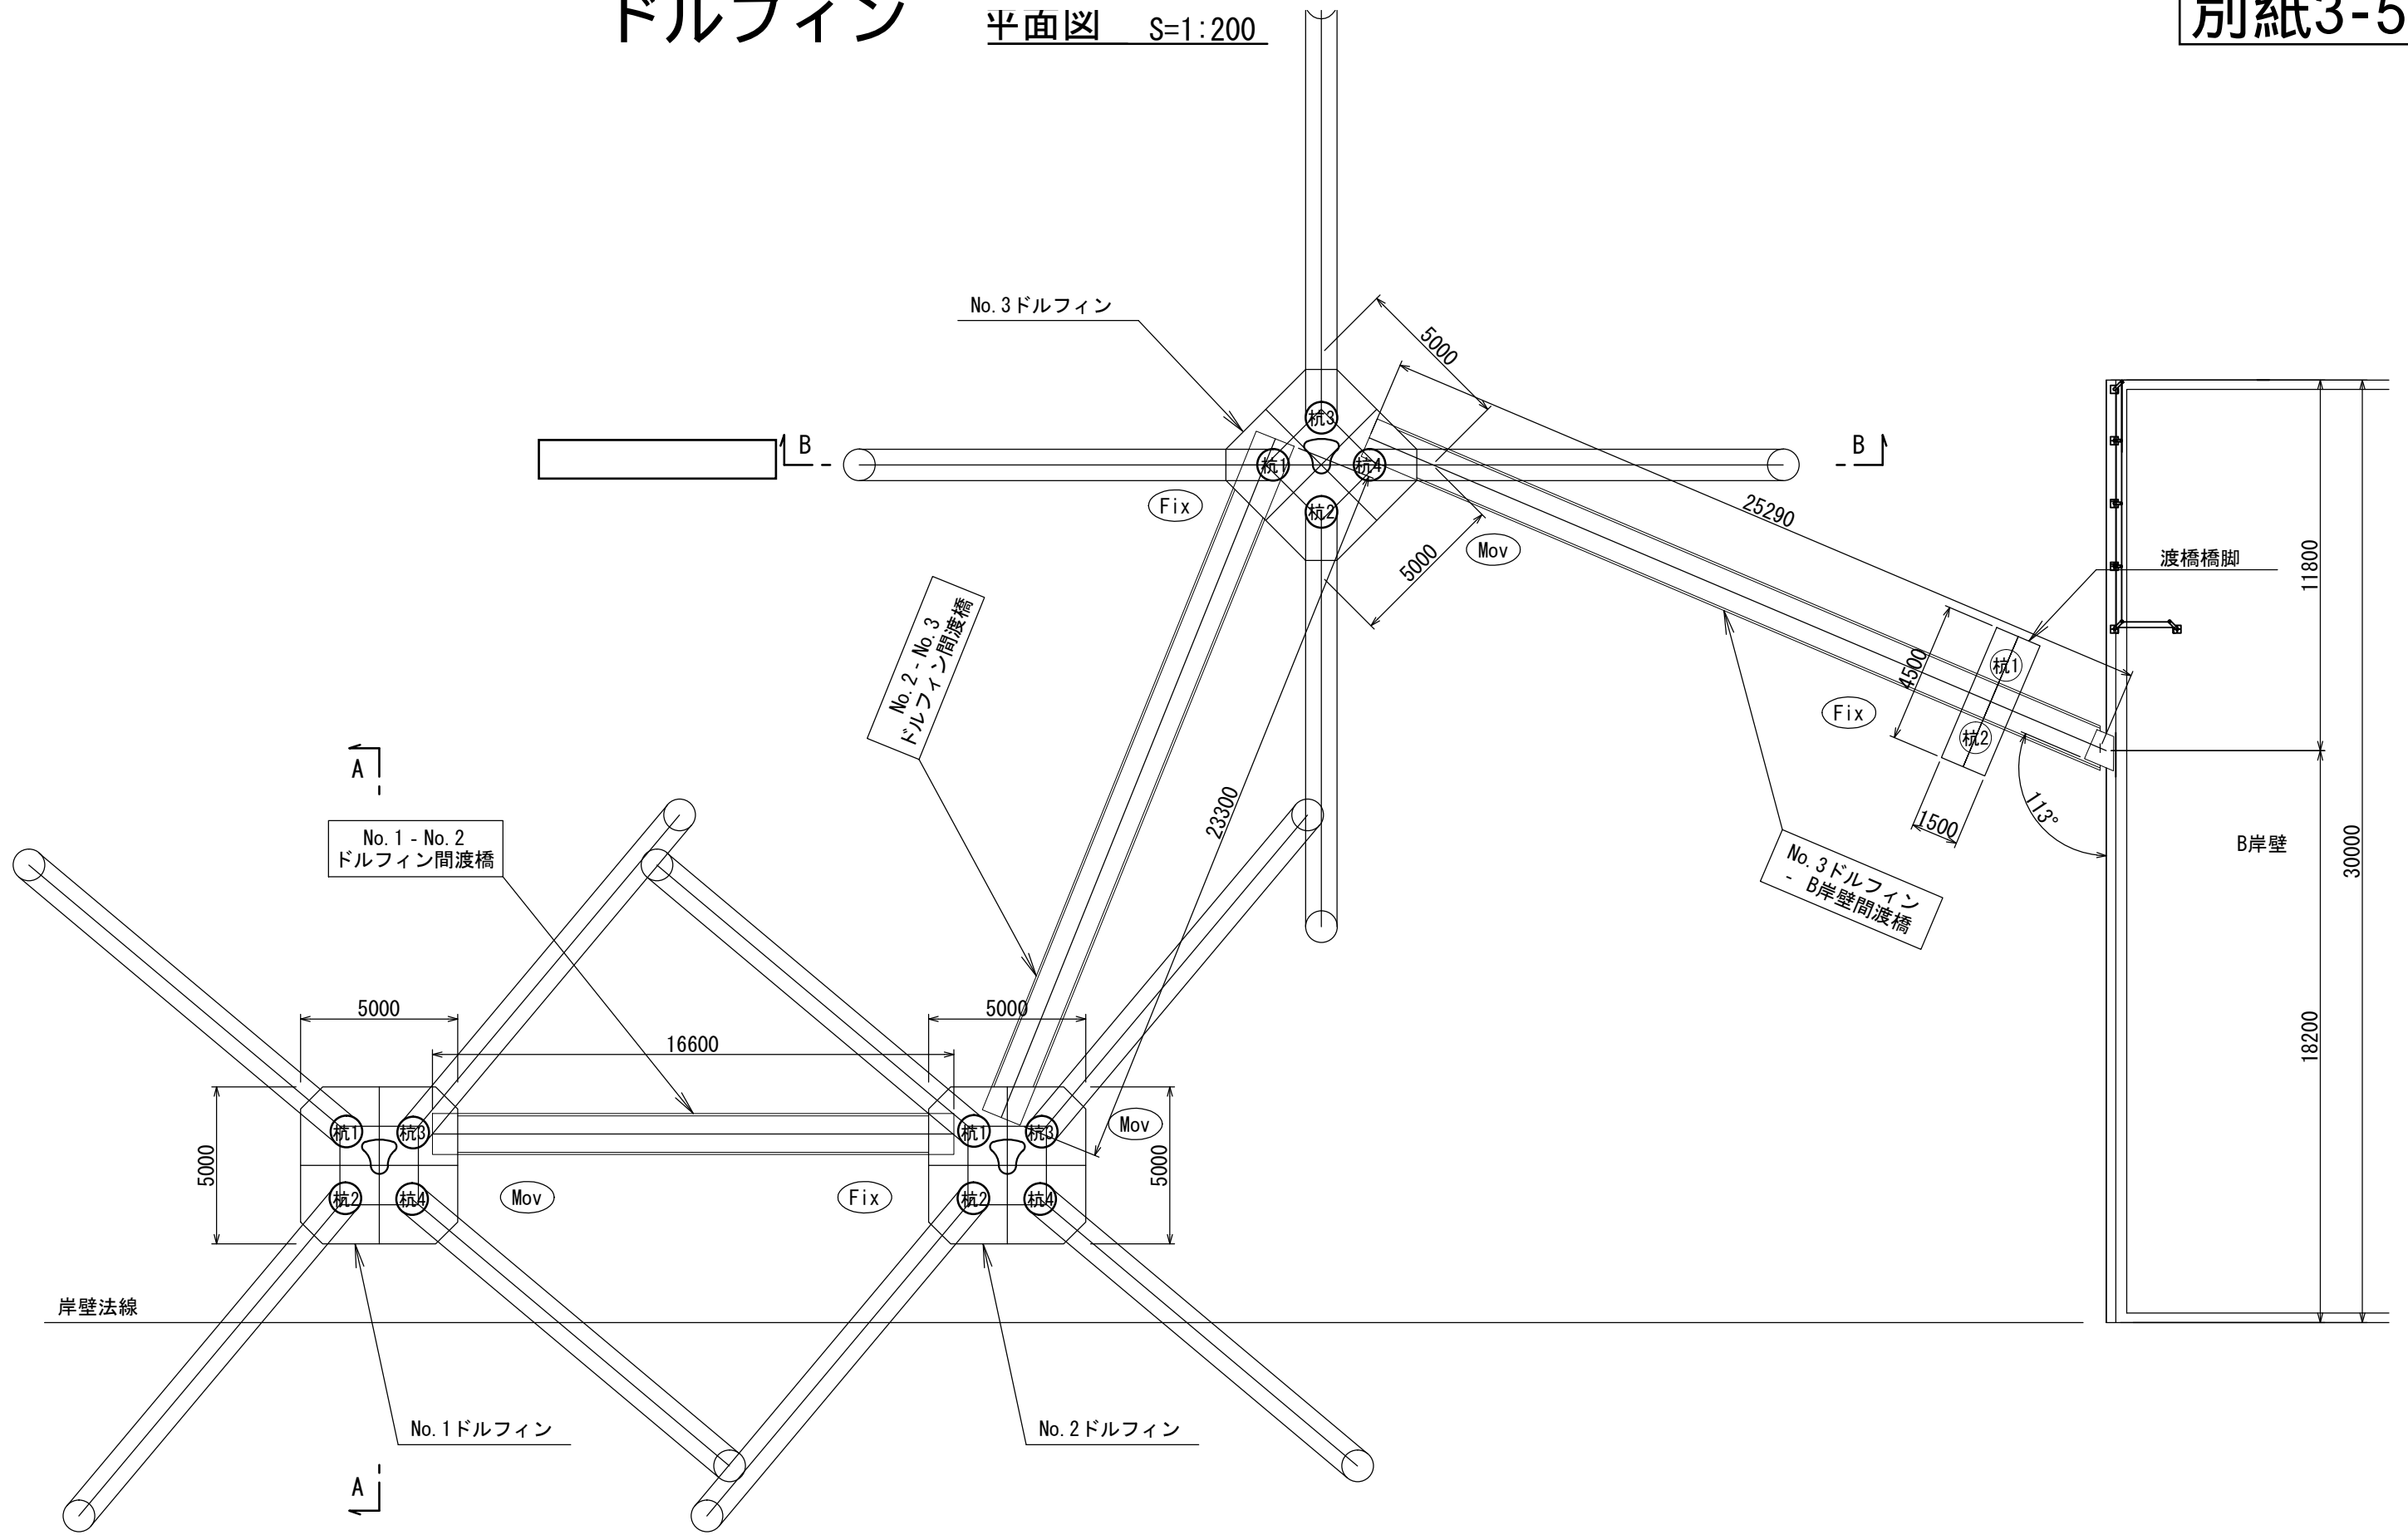

小型隔地駐車場

